

トータル面積表 (㎡)	
敷地面積	112.60
建築面積	39.74
床面積 1階	37.67
2階	39.74
3階	39.74
延床面積	117.15
建蔽率	$(39.74/112.60) \times 100$ 35.30%
容積率	$(117.15/112.60) \times 100$ 104.05%



市街化区域 第一種中高層住居専用地域 (150/60)

道路斜線・隣地斜線：明らかに適法
 北側斜線 (高度地区:10m+1.25L)：明らかに適法
 平均地盤面：算定不要
 雨水：道路側溝へ放流

給湯器の取り付けは、H12建設省告示第1388号による。
 電気設備は、電気技術基準に関する省令に定める工法により設ける。
 (法32条、電気事業法39条第1項、電気設備に関する技術基準を定める省令)

配置図 S:1/100


工事名	葵区上伝馬建売様邸新築工事	管理者	心建設株式会社一級建築士事務所	設計者	担当者	図面名	配置図	縮尺 1/100	No. 1
備考		日付	一級建築士事務所 静岡県知事登録(1)第7498号 静岡県浜松市浜北区内野2987-1 一級 国土交通大臣登録 第344970号 織田 綾子 TEL:053-586-7337	日付	日付	2022/04/20			

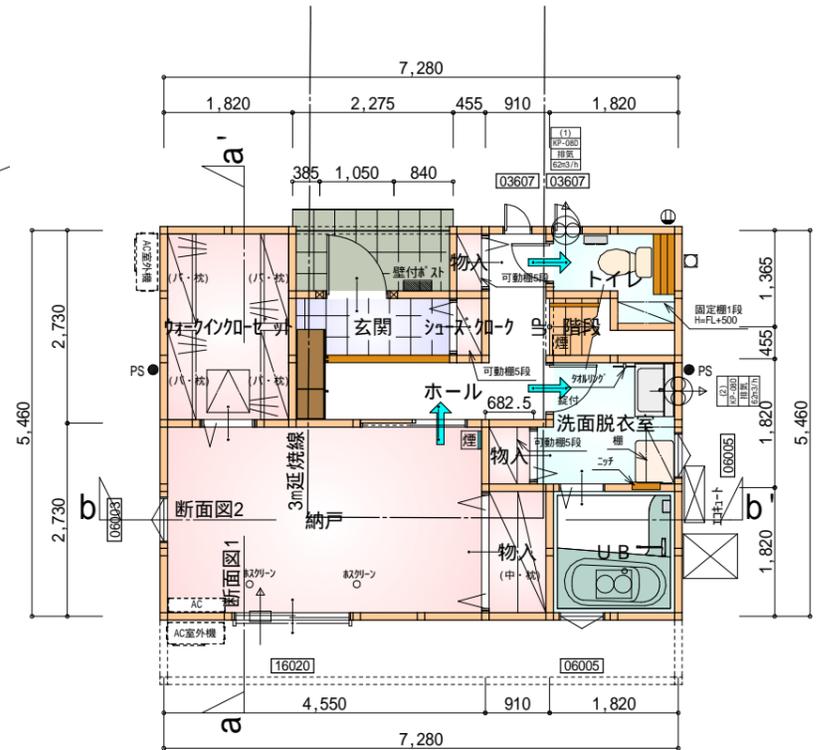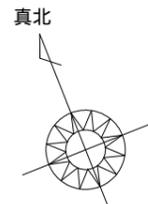

部屋名	面積	m ² (帖)
階段	1.242	(0.8)
UB	3.312	(2.0)
シューズコーナー	0.414	(0.3)
ウォークインクローゼット	4.969	(3.0)
玄関	2.070	(1.3)
物入	1.656	(1.0)
納戸	12.422	(7.5)
トイレ	2.070	(1.3)
物入	0.414	(0.3)
ホール	4.969	(3.0)
物入	0.621	(0.4)
洗面脱衣室	3.519	(2.1)
合計	37.67	(23.0)

1階 平面図 S:1/100


令第125条における居室から屋外への出口までの歩行距離100m以内

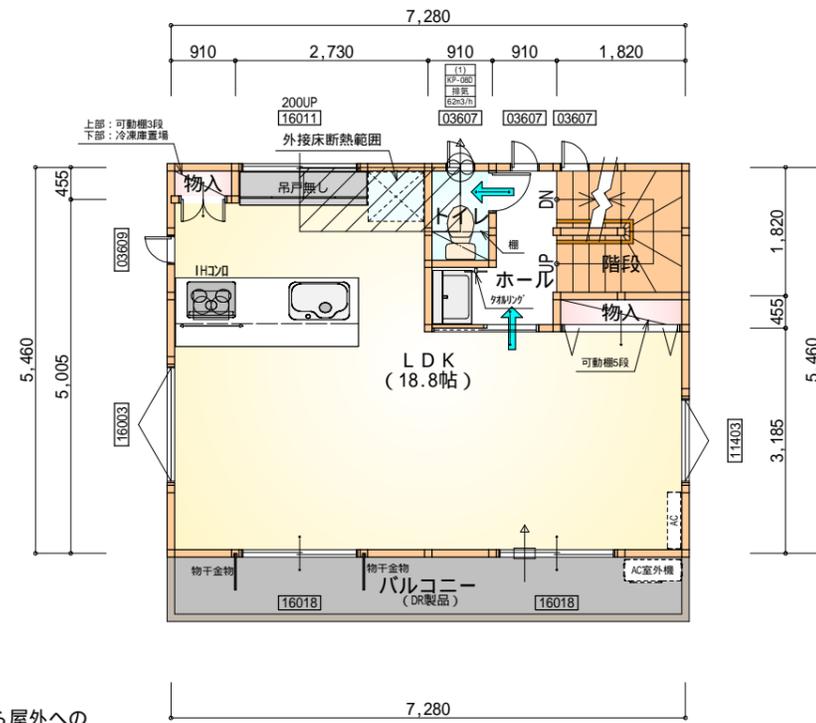

部屋名	面積	m ² (帖)
階段	3.312	(2.0)
LDK	31.054	(18.8)
物入	0.828	(0.5)
トイレ	1.242	(0.8)
物入	0.414	(0.3)
ホール	2.898	(1.8)
合計	39.74	(24.2)

2階 平面図 S:1/100

すべて延焼線の範囲内
令第120条における居室から階段までの歩行距離50m以内

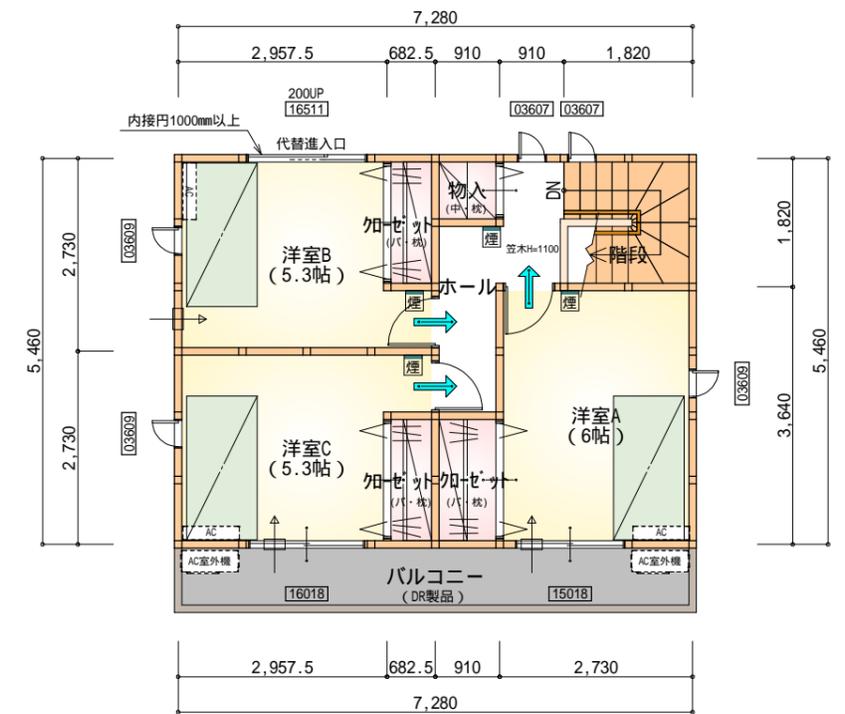

部屋名	面積	m ² (帖)
階段	3.312	(2.0)
クローゼット	1.656	(1.0)
クローゼット	1.242	(0.8)
クローゼット	1.242	(0.8)
物入	0.828	(0.5)
ホール	4.141	(2.5)
洋室A	9.937	(6.0)
洋室B	8.695	(5.3)
洋室C	8.695	(5.3)
合計	39.74	(24.2)

3階 平面図 S:1/100

すべて延焼線の範囲内
令第120条における居室から階段までの歩行距離50m以内


* 凡例

	煙式感知器		管柱 (105 x 105)
	換気扇 (壁用)		IAZ設置推奨場所
	換気扇 (天井用)		IAZ室外機設置推奨場所
	給気口 100		IAZはお客様手配にて
	アンダーカット等		


火気使用室・避難通路内装
(1階玄関、1・2・3階ホール、LDK、階段)内装
天井: PB9.5+準不燃クロスQM9397~QM9497
壁: PB12.5+準不燃クロスQM9397~QM9497

段数	15段
階高	2844
有効幅	W=780
蹴上	R=196.3
踏面	T=210.0
勾配	R x 2 + T = 602.6 550 602.6 650 R / T = 0.935 x 21 / 21 = 19.64 / 21 22 / 21
蹴込板	あり
蹴込	30mm
段鼻	あり 30mm


工事名	葵区上伝馬建売様邸新築工事	管理者	心建設株式会社一級建築士事務所	設計者	担当	図面名	1階 平面図, 2階 平面図, 3階 平面図	縮尺	1/100	No.	2
備考		日付	2022/04/20	日付							

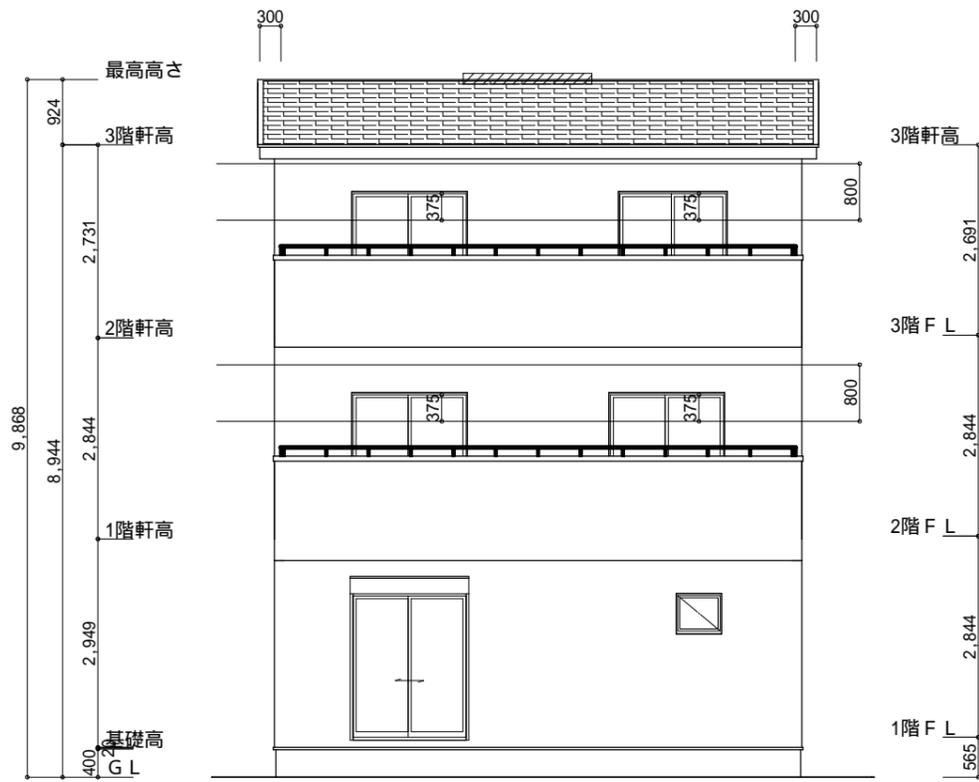


南側 立面図 S:1/100

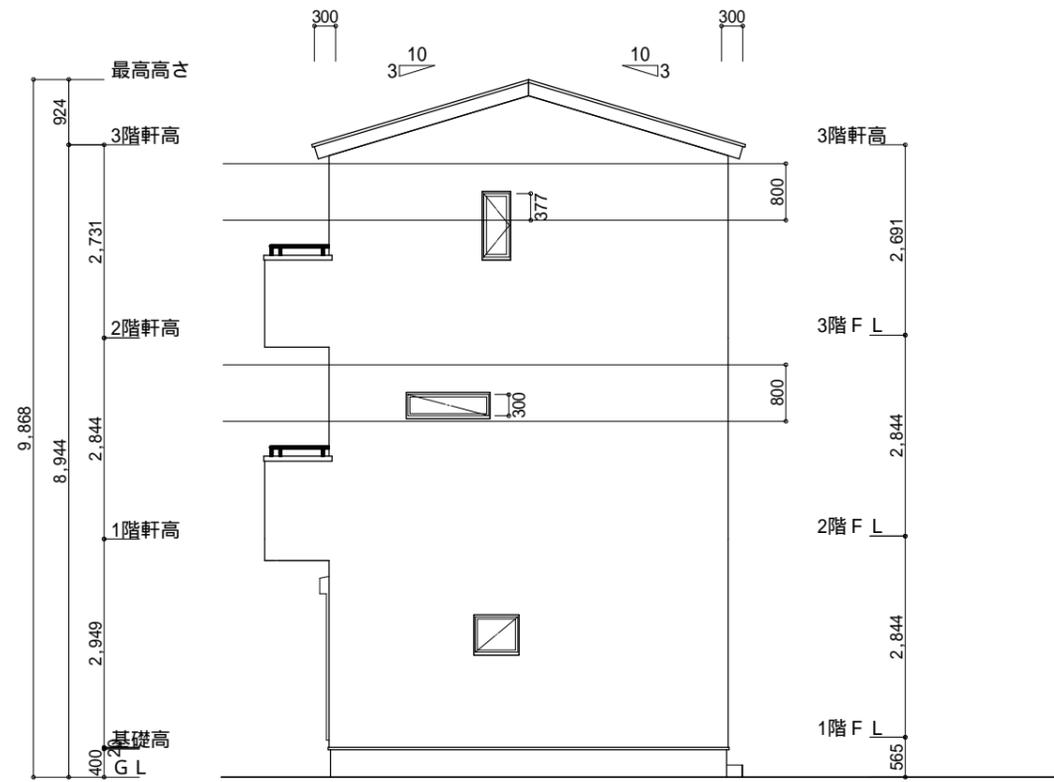

東側 立面図 S:1/100

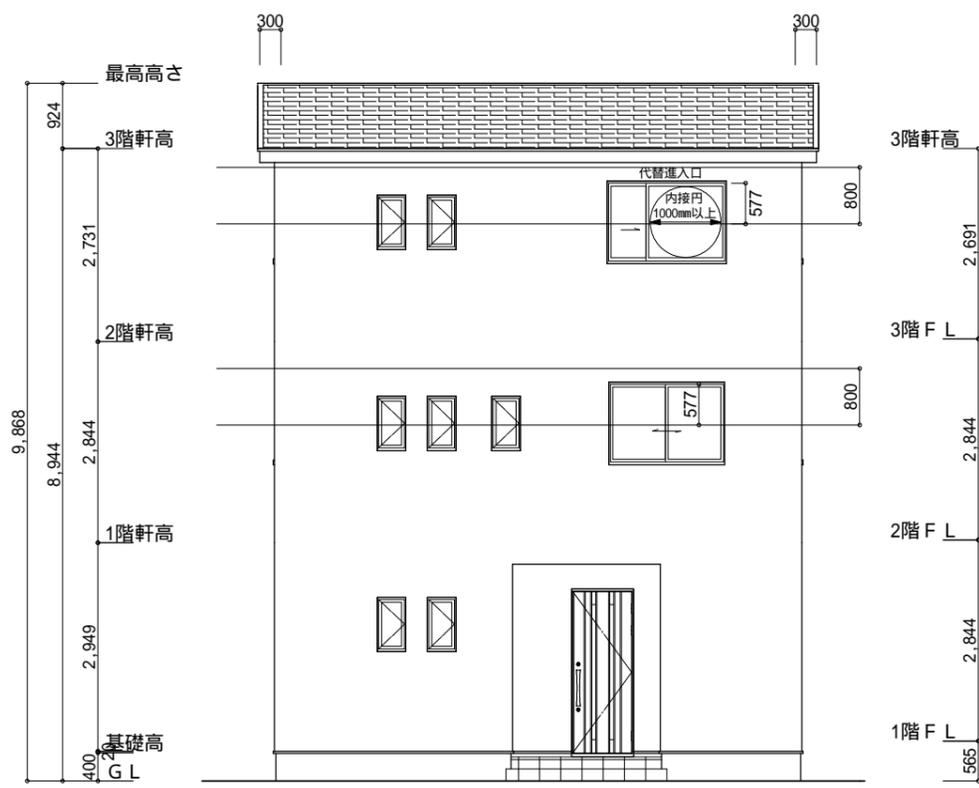

北側 立面図 S:1/100

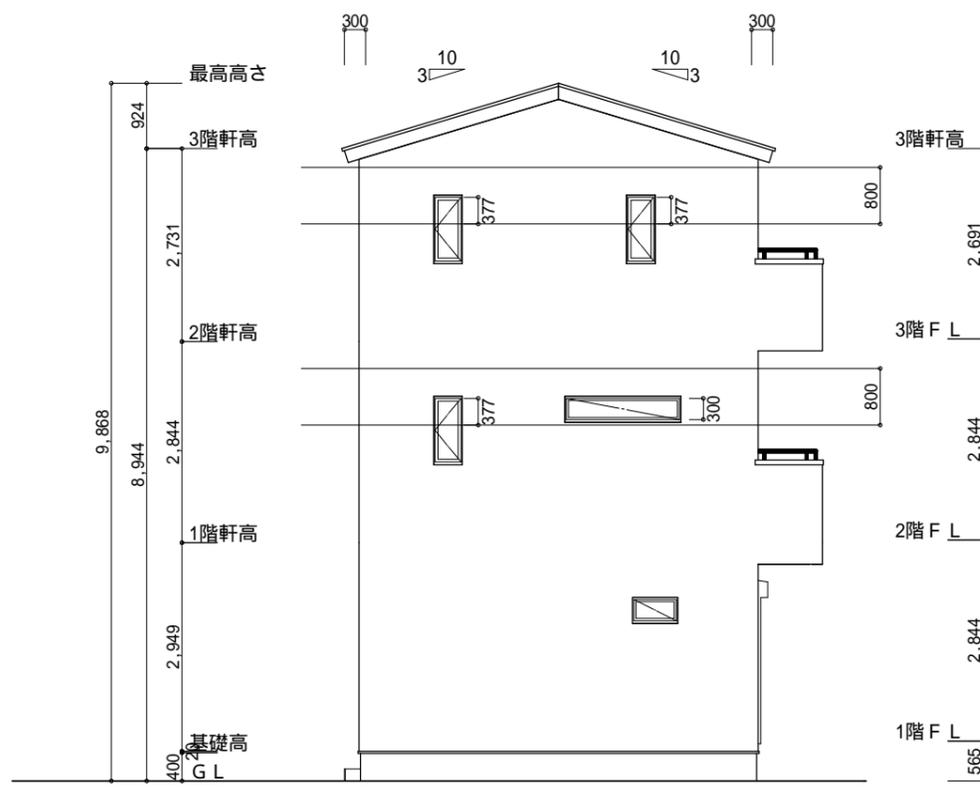

西側 立面図 S:1/100

小屋裏換気措置 (NBL インボス材-910×1820×6仕様)
 有効開口面積
 $L=300$ (軒の出) $-0.0835 = 0.2165$ にカットした
 開口率4.4%の有孔板の換気孔
 $0.91 \times 0.2165 \times 0.044$ (開口率) $= 0.0086\text{m}^2/\text{枚}$
 : 有孔板位置を示す
 棟換気 (TOKO 換気棟用 S型 2P)
 有孔換気面積 $0.034\text{m}^2/\text{本}$
 : 換気棟を示す

3階 吸気: $39.74\text{m}^2 \times 1/900 = 0.0442\text{m}^2$
 $0.0086\text{m}^2/\text{枚} \times 6 = 0.0516\text{m}^2 > 0.0442\text{m}^2$ OK

排気: $39.74\text{m}^2 \times 1/1600 = 0.0249\text{m}^2$
 $0.034\text{m}^2/\text{本} \times 1\text{本} = 0.034\text{m}^2 > 0.0249\text{m}^2$ OK

工事名	葵区上伝馬建売様邸新築工事	心建設株式会社一級建築士事務所	管理者	設計者	担当者	図面名	縮尺	No.
備考		一級建築士事務所 静岡県知事登録(1)第7498号 静岡県浜松市浜北区内野2987-1 一級 国土交通大臣登録 第344970号 織田 綾子 TEL:053-586-7337	日付	日付	日付	南側 立面図, 北側 立面図, 東側 立面図, 西側 立面図	1/100	3
					2022/04/20			