


配置図 S:1/100

工事名	碧南市尾城町四丁目建売西棟様邸新築工事	心建設株式会社一級建築士事務所	管理者	設計者	担当者	図面名 二十二字 図		N o .	
備考		一級建築士事務所 静岡県知事登録(2)第7498号 静岡県浜松市浜名区内野2987- 一級 国土交通大臣登録 第344970号 織田 綾子 TEL:053-586-7337	1 日付	日付	超4/02/27	- 配置図 	1/100		



1階 平面図 S:1/100

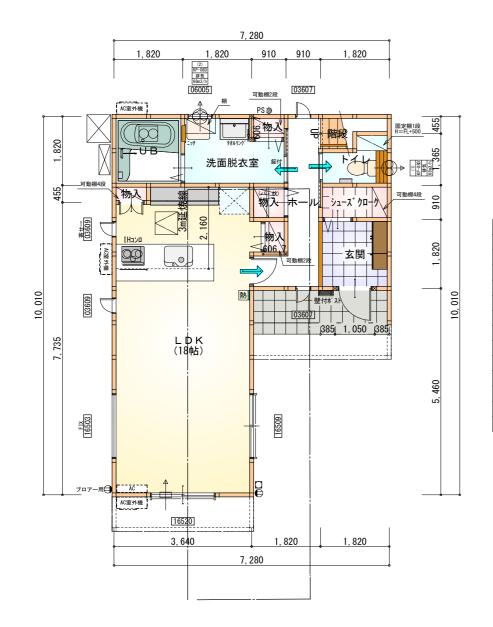

※地理院地図より

部屋名	面積	m [*] (帖)
物入	0. 414	(0.3)
トイレ	2. 070	(1.3)
物入	0. 552	(0.3)
UB	3. 312	(2. 0)
シュース゛クローク	1. 656	(1.0)
ホール	4. 969	(3. 0)
洗面脱衣室	4. 417	(2. 7)
階段	1. 242	(0.8)
玄関	3. 312	(2.0)
物入	0. 828	(0.5)
物入	0. 552	(0.3)
LDK	29. 674	(18. 0)
合 計	52. 99	(32. 2)



部 屋 名	面 積	m [*] (帖)
階段	3. 312	(2. 0)
洋室B	7. 453	(4. 5)
洋室C	11. 593	(7. 0)
ウォークインクローセ゛ット	3. 105	(1.9)
洋室D	8. 695	(5.3)
クローセ゛ット	1. 242	(0.8)
ホール	7. 453	(4. 5)
トイレ	1. 656	(1.0)
物入	0. 621	(0.4)
クローセ゛ット	1. 242	(0.8)
クローセ゛ット	1. 242	(0.8)
洋室A	8. 695	(5. 3)
合 計	56. 31	(34. 3)

* 凡例

煙

2階 平面図 S:1/100

タイガーEXハイパー仕様

断熱等級5仕様

段数	15段		
階高	2985		
有効幅	W=780		
蹴上	R=199.0		
踏 面	T=210.0		
	$R \times 2 + T = 608.0$		
勾 酥	550≦608.0≦650		
4) 임	$R / T = 0.948 \times 21 / 21$		
	=19.91/21≦22/21		
蹴込板	. あり		
蹴。	. 30mm		
段鼻	. あり 30mm		

換気扇 (天井用)

総気口100 Φ

アンダーカット等

管柱 (105×105)

17コン設置推奨場所

17コン室外機設置推奨場所


※17コンはお客様手配にて

煙式感知器

換気扇 (壁用)

※火気使用室内装

天井: PB9.5+準不燃クロスQM9397~QM9497 壁: PB12.5+準不燃クロスQM9397~QM9497

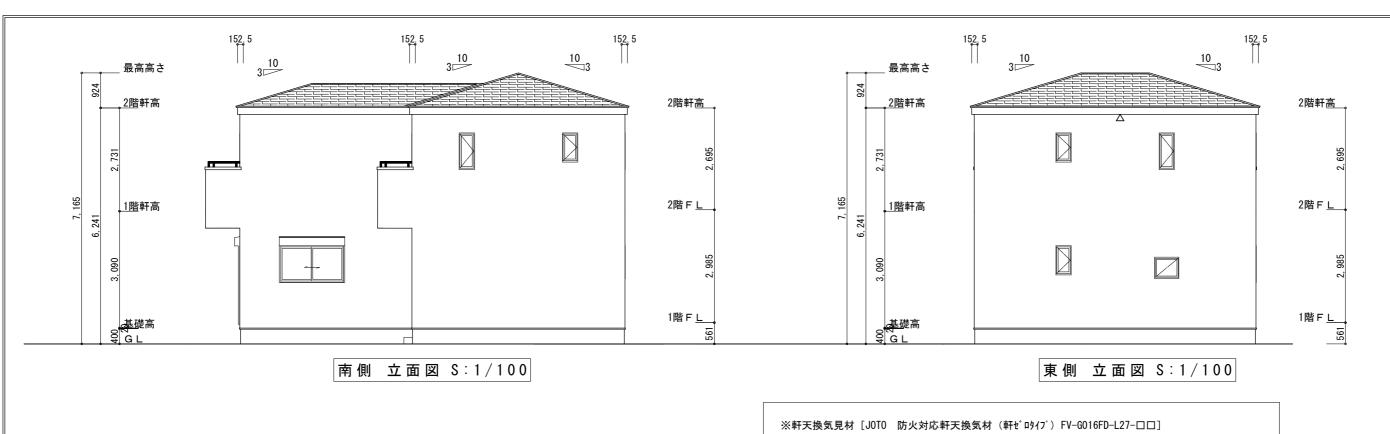

断熱等級5仕様

タイカ゛ーEXハイハ゜ー仕様

北側 立面図 S:1/100

(軒天換気材[°]) (軒ゼロタイプ) ※軒天換気見材 [J0T0 防火対応軒天換気材 (軒セ゚ロタイプ) FV-G016FD-L27-□□] 天井面積(56.31㎡) ÷ 900 = 軒裏に求められる有効換気孔面積0.06256㎡ (625.66c㎡) 625.66c㎡ ÷ 使用する品番の有効換気孔面積(150.5c㎡) = 必要な軒天換気材の長さ(4.15m) →5m 5000mm ÷ 使用する品番の長さ(2730mm) = 1.83本 → 2本以上の軒天換気材が必要

西側

立面図 S:1/100

▲:有孔板位置を示す

2階 排気: 56.31㎡×1/1600≒0.0352㎡

<u>ビノノノノノノノ</u>:換気棟を示す

0. 0340m²/本×2本=0. 068m²>0. 0352m² ∴0K

※棟換気 (TOKO S型換気棟 2P) 有孔換気面積 0.0340㎡/本

15<u>2</u>, 5 10_3 10 3 最高高さ 最高高さ <u>2階</u>軒高 2階軒高 <u>2階</u>軒高 2階軒高 2階 F L 2階 F L <u>1階</u>軒高 <u>1階</u>軒高 6, 241 6, 241 1階F<u>L</u> 1階F<u>L</u> 基礎高 00 G L <u>基礎高</u> 7 G L

管理者 設計者 担当者 縮尺 Nο. 碧南市尾城町四丁目建売西棟様邸新築工事 心建設株式会社一級建築士事務所 3 南側 立面図,北側 立面図,東側 立面図,西側 立面図 一級建築士事務所 静岡県知事登録(2)第7498号 静岡県浜松市浜名区内野2987-1 備考 日付 日付 一級 国土交通大臣登録 第344970号 織田 綾子 TEL:053-586-7337 2024/02/21