

工事名	心建設株式会社一級建築士事務所	管理者	設計者	担当者	図面名	配置図	縮尺	No.
伊豆の国市古奈建壳南棟様邸新築工事	一級建築士事務所 静岡県知事登録(3)第7498号 静岡県浜松市浜名区内野2987-1 一級 国土交通大臣登録 第344970号 織田 綾子 TEL:053-586-7337	日付	日付	日付	2025/12/16	WS25-27531	1 / 125	まちゼン

タイガ-EXハイバ-仕様

断熱等級5仕様





* 凡例

	煙式感知器
	換気扇(壁用)
	換気扇(天井用)
	給気口 100
	アンダーカット等
	管柱(105×105)
	エアコン設置推奨場所
	エアコン室外機設置推奨場所
	エアコンはお客様手配にて


火気使用室内装

天井: PB9.5+準不燃クロスQM9397 ~ QM9497
壁: PB12.5+準不燃クロスQM9397 ~ QM9497


段数	15段
階高	2985
有効幅	W=780
蹴上	R=199.0
踏面	T=210.0
	$R \times 2 + T = 608.0$
	550 608.0 650
勾配	$R / T = 0.948 \times 21 / 21 = 19.91 / 21 22 / 21$
蹴込板	あり
蹴込	30mm
段鼻	あり 30mm

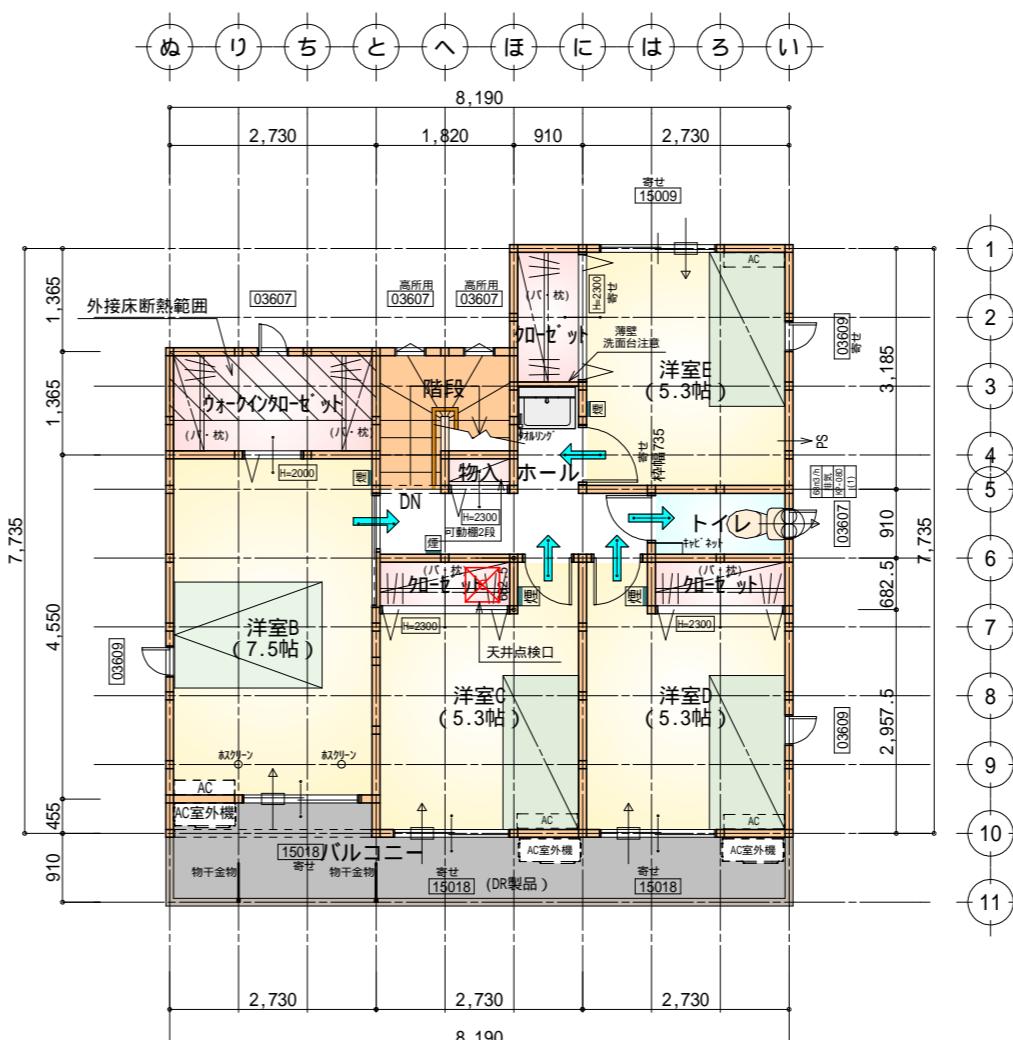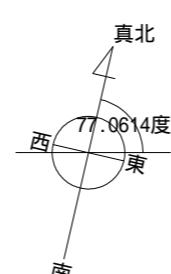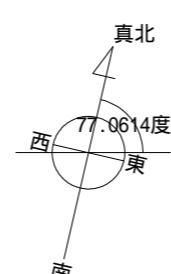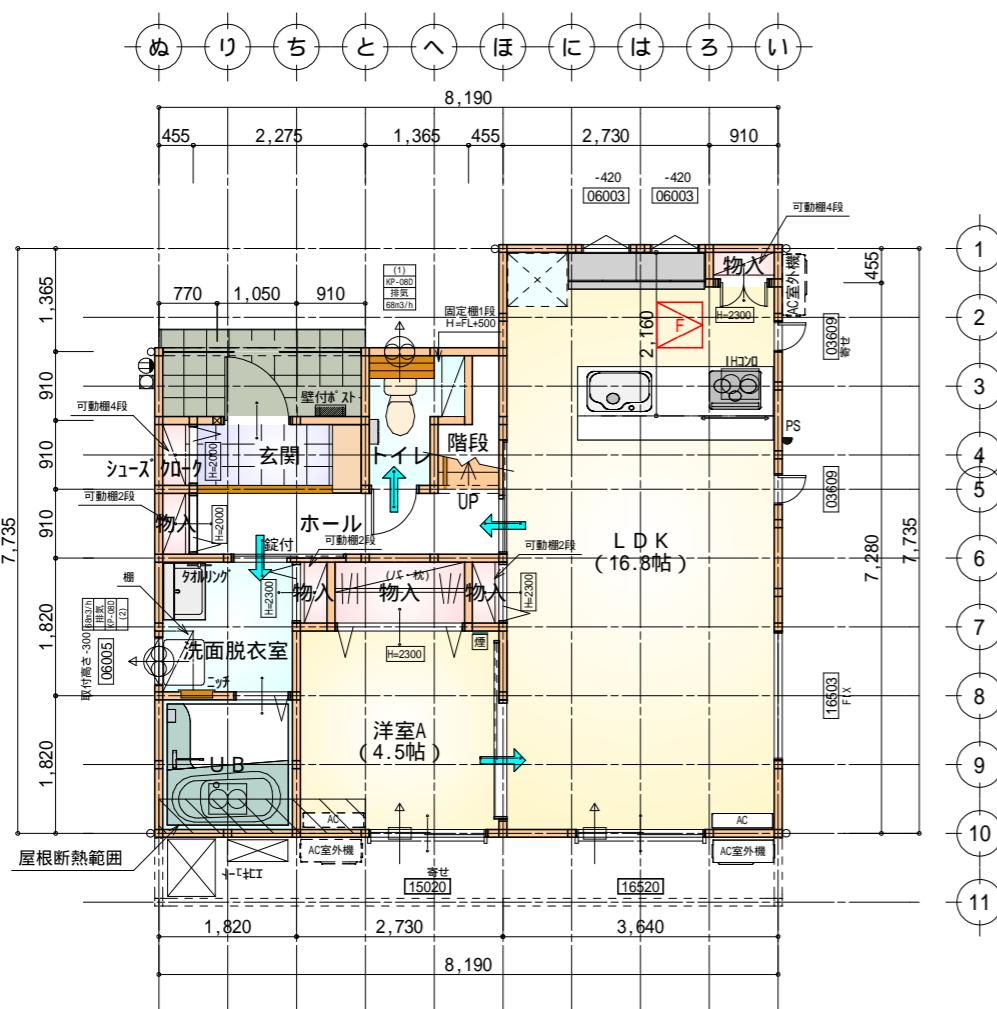

1・2階合計 110.54m²

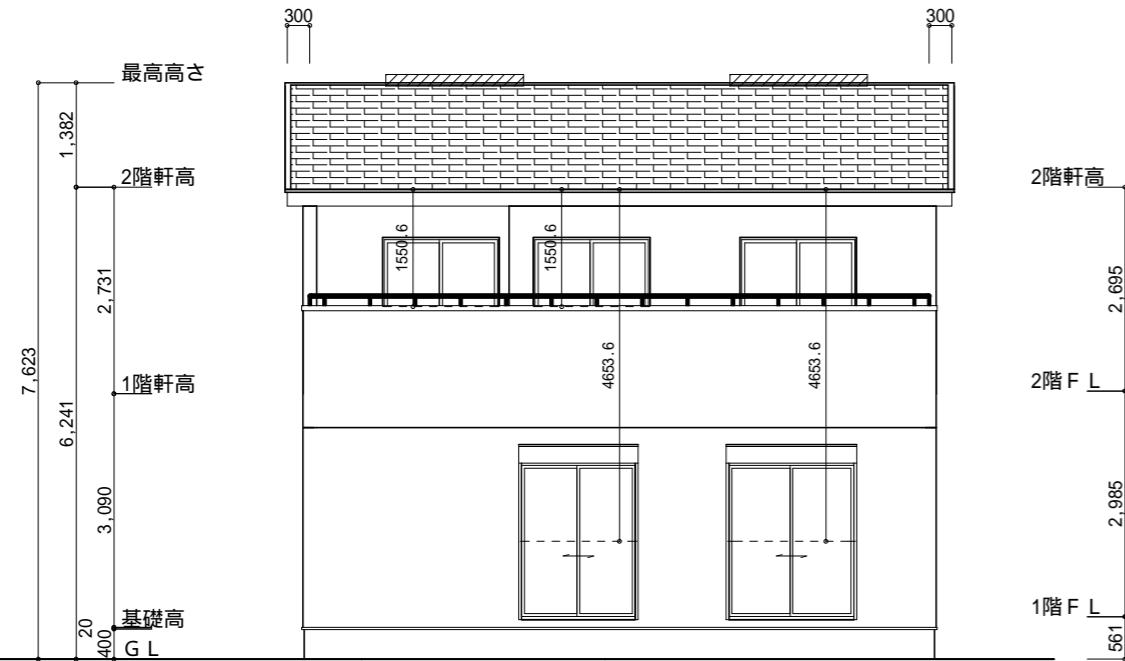


南側 立面図 S : 1 / 100

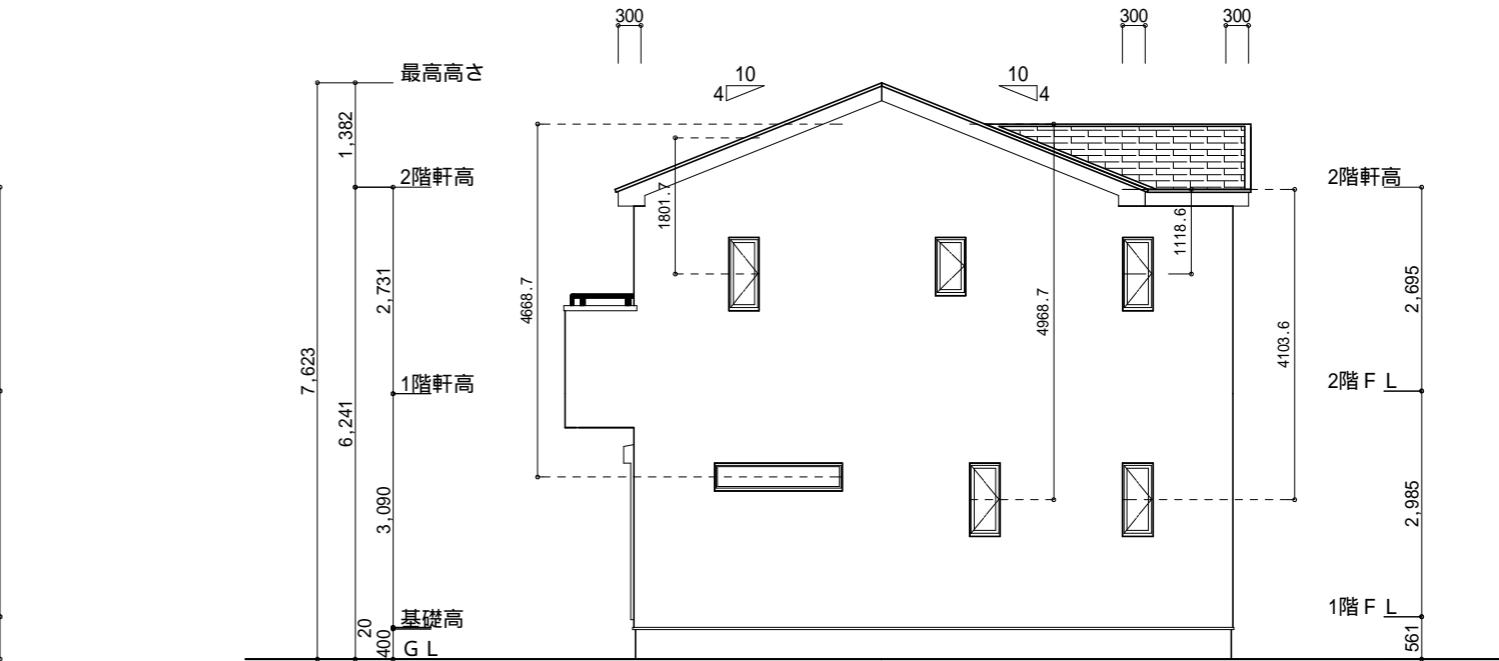


東側 立面図 S : 1 / 100

小屋裏換気措置 (NBL 防火端部有孔板 8mm) 1枚あたりの有効開口面積 : 0.00753m ² : 有孔板位置を示す 棟換気 (TOKO S型換気棟用 2P) 有孔換気面積 0.0340m ² /本 : 換気棟を示す	2階 吸気 : $55.89\text{m}^2 \times 1/900 = .00621\text{m}^2$ $0.00753\text{m}^2/\text{枚} \times 9 = 0.06777\text{m}^2 > 0.0621\text{m}^2$ OK 排気 : $55.89\text{m}^2 \times 1/1600 = 0.0350\text{m}^2$ $0.034\text{m}^2/\text{本} \times 2\text{本} = 0.068\text{m}^2 > 0.0350\text{m}^2$ OK
---	--

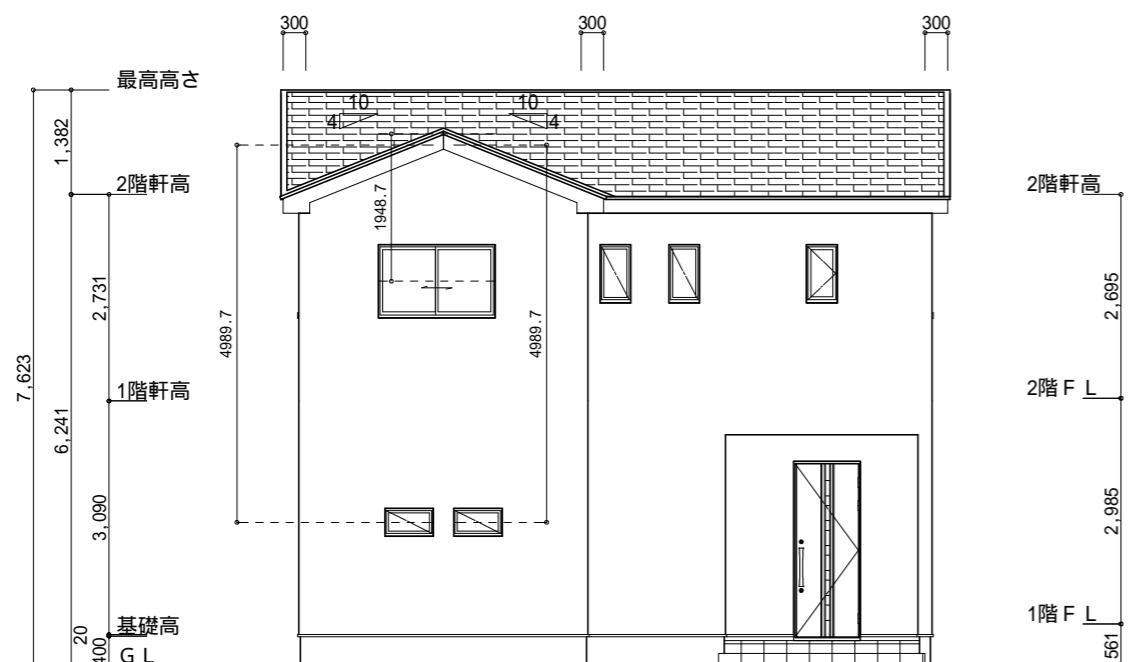

北側 立面図 S : 1 / 100

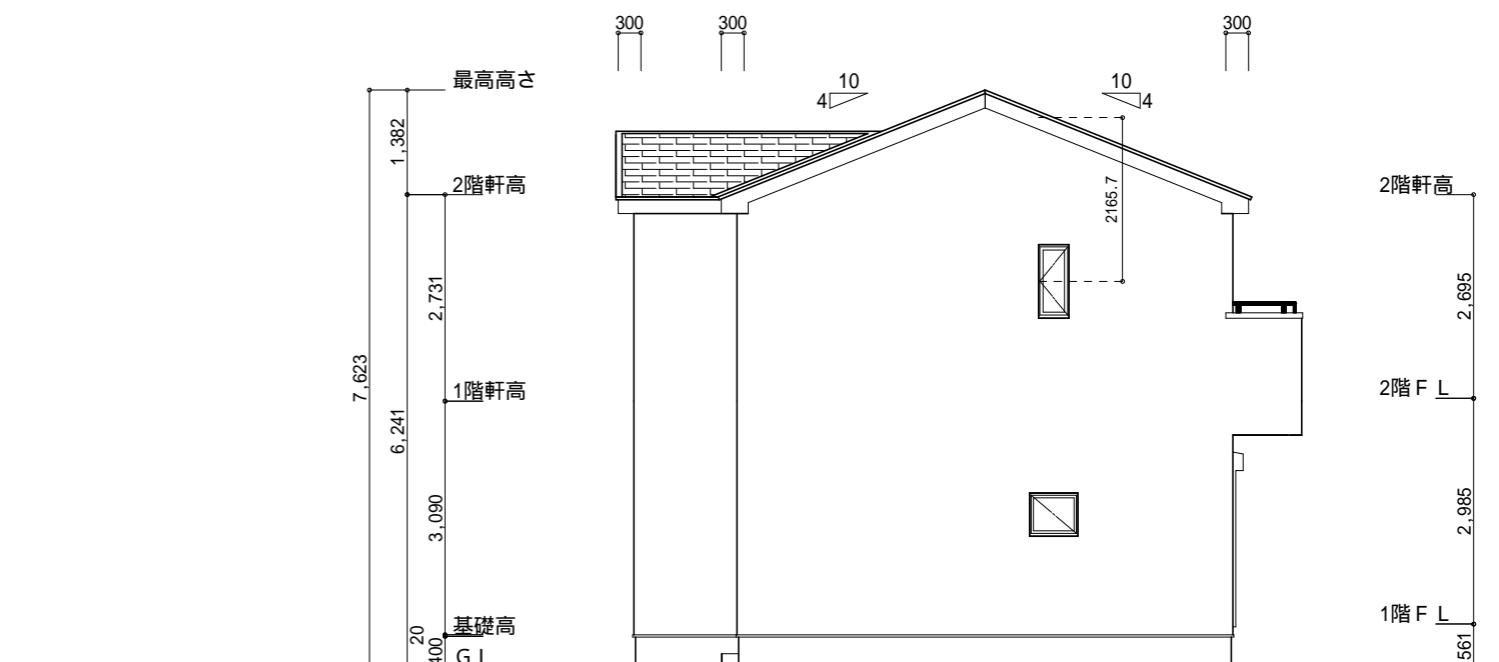

西側 立面図 S : 1 / 100

工事名	伊豆の国市古奈建壳南棟様邸新築工事
備考	

心建設株式会社一級建築士事務所	
一級建築士事務所 静岡県知事登録(3)第7498号	静岡県浜松市浜区内野2987-1
一級 国土交通大臣登録 第344970号 織田 綾子	TEL: 053-586-7337

管理者	設計者	担当者	図面名
日付	日付	日付 2025/12/16	南側 立面図, 北側 立面図, 東側 立面図, 西側 立面図

縮尺
1 / 100

No. 3
まちゼン